


Юр. адрес: 656064, Алтайский край, г. Барнаул, Павловский тракт, 60 Б, Факт. адрес: 656043, Алтайский край, г. Барнаул, ул. Гоголя, 82, офис 309 Почт. адрес: 656064, Россия, Алтайский край, г. Барнаул, А/Я 2020 ОГРН 1142223008069 ИНН/КПП 2222826225/222201001 www.ooorepmec.pф; e-mail: info@ooorepmec.pф тел./факс: 8 (3852) 22-61-62

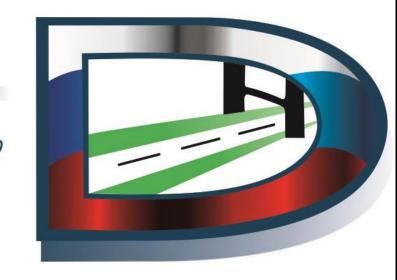

ПРОЕКТ ОРГАНИЗАЦИИ ДОРОЖНОГО ДВИЖЕНИЯ

с.Зыково Панкрушихинского района

Алтайского края

2018/ДО/10-28

СОГЛАСОВАНО

Генеральный директор ООО «ГЕРМЕС»

Подпись С.В. Гришаев

УТВЕРЖДАЮ:

Глава Администрации

Панкрушихинского района Алтайского края

/ Васильев Д.В. /

Района « 20 » ноября 2018 г.

ПРОЕКТ ОРГАНИЗАЦИИ ДОРОЖНОГО ДВИЖЕНИЯ с.Зыково

Панкрушихинского района Алтайского края

2018/ДО/10-28

Список исполнителей

Руководитель проекта:

Лыгалов Алексей Сергеевич – главный инженер ООО «ГЕРМЕС»

Исполнители:

Новосёлова Елена Владимировна — инженер-проектировщик ООО «ГЕРМЕС»

Введение

Целью разработки ПОДД является оптимизация методов организации дорожного движения на автомобильной дороге или отдельных ее участках для повышения пропускной способности и безопасности движения транспортных средств и пешеходов.

Исходными данными для выполнения проекта являются:

- карта с. Панкрушиха Панкрушихинского района Алтайского края в масштабе 1:5000;
 - данные из открытых Интернет-источников;
 - материалы обследования улично-дорожной сети.

Проект организации дорожного движения (далее - ПОДД) разрабатывается на основании пункта 2 статьи 21 Федерального закона «О безопасности дорожного движения» № 196-ФЗ от 10 декабря 1995 г (с изменениями на 1 мая 2016 года).

При разработке ПОДД необходимо руководствоваться законодательством Российской Федерации, нормативными правовыми актами федеральных органов исполнительной власти, правилами, стандартами, техническими нормами, а также нормативными правовыми актами субъектов Российской Федерации.

Проект выполнен в соответствии с требованием следующих нормативных документов:

- Федерального закона №196-ФЗ от 10.12.1995 «О безопасности дорожного движения» (с изменениями от 2 марта 1999 г., 25 апреля 2002 г., 10 января 2003 г., 22 августа 2004 г., 18 декабря 2006 г., 8 ноября, 1 декабря 2007 г., 30 декабря 2008 г., 25 ноября 2009 г., 23 июля 2010 г., 1 мая 2016 г.);
- Приказа Министерства Транспорта РФ от 17.03.2015 №43 «Об утверждении Правил подготовки проектов и схем организации дорожного движения»;

- Положения «О порядке разработки и утверждении проектов по организации дорожного движения на автомобильных дорогах» Москва 2006;
- Порядка разработки и утверждения проектов организации дорожного движения на автомобильных дорогах (письмо МВД РФ от 02.08.2006 № 13/6-3853, Росавтодора от 07.08.2006 № 01-29/5313 «О порядке разработки и утверждения проектов организации дорожного движения на автомобильных дорогах»;
- Указа Президента РФ от 15.06.1998 №711 «О дополнительных мерах по обеспечению безопасности дорожного движения» (с изменениями на 1 апреля 2015 года);
- Постановления Правительства РФ от 03.10.2013 №864 О федеральной целевой программе «Повышение безопасности дорожного движения в 2013-2020 годах» (с изменениями на 29.10.2015);
- ГОСТ Р 52289-2004 «Технические средства организации дорожного движения. Правила применения дорожных знаков, разметки, светофоров, дорожных ограждений и направляющих устройств» Утвержден и введен в действие Приказом Федерального агентства по техническому регулированию и метрологии от 15 декабря 2004 г. N 120-ст. Изменение № 1 ГОСТ Р 52289-2004 введено в действие Приказом Федерального агентства по техническому регулированию и метрологии от 8 декабря 2005 года N 306-ст.;
- ГОСТ Р 52290-2004 «Технические средства организации дорожного движения. Знаки дорожные Общие технические требования» (в ред. поправки от 01.04.2006, ИУС N 4, 2006);
- ГОСТ Р 51256-2011 «Технические средства организации дорожного движения. Разметка дорожная. Типы и основные параметры. Общие технические требования»;
- ГОСТ 32846-2014 «Дороги автомобильные общего пользования. Элементы обустройства. Классификация»;

- ГОСТ 33151-2014 «Дороги автомобильные общего пользования. Элементы обустройства. Технические требования. Правила применения»;
 - СП 34.13330.2012 «Автомобильные дороги;
- ОДМ 218.4.005-2010 «Рекомендации по обеспечению безопасности движения на автомобильных дорогах»;
- ГОСТ Р 52398-2005 «Классификация автомобильных дорог. Основные параметры и требования»;
 - ГОСТ Р 52399-2005 «Геометрические элементы автомобильных дорог»;
- ГОСТ Р 52575-2006 «Дороги автомобильные общего пользования.
 Материалы для дорожной разметки. Технические требования»;
- ГОСТ Р 52605-2006 «Технические средства организации дорожного движения. Искусственные неровности. Общие технические требования. Правила применения»;
- ГОСТ Р 52606-2006 «Технические средства организации дорожного движения. Классификация дорожных ограждений»;
- ГОСТ 33127-2014 «Дороги автомобильные общего пользования. Ограждения дорожные. Классификация»;
- ГОСТ Р 52607-2006 «Технические средства организации дорожного движения. Ограждения дорожные удерживающие боковые для автомобилей. Общие технические требования»;
- ОСТ 218.1.002-2003 Автобусные остановки на автомобильных дорогах.
 Общие технические требования;

- ГОСТ Р 50597-93 «Автомобильные дороги и улицы. Требования к эксплуатационному состоянию, допустимому по условиям обеспечения безопасности дорожного движения»;
- ГОСТ Р 52044-2003 «Наружная реклама на автомобильных дорогах и территориях городских и сельских поселений. Общие технические требования к средствам наружной рекламы. Правила размещения»;
 - Правил дорожного движения РФ
- Методического пособия «Организация дорожного движения в городах» МВД РФ, НИЦ ГАИ, Транспорт, М., 1995г.;
 - Методических рекомендаций «Организация дорожного движения в городе (Обследование дорожно-транспортных условий)», МВД СССР, ВНИИ, М., 1988г.

В процессе выполнения проекта проведены следующие работы:

- комплексное обследование улично-дорожной сети, транспортных и пешеходных потоков, существующих технических средств организации движения;
- анализ существующей системы организации дорожного движения и условий проезда по магистралям;
- проверка на соответствие нормативной документации системы организации дорожного движения;
- обоснование внедрения и модернизации технических средств регулирования движения, изменения технологии управления дорожным движением.

Пояснительная записка

Настоящий проект выполнен в соответствии с договором 2018/ДО/10-15 от 01.10.2018 между ООО «ГЕРМЕС» (Исполнитель) и Администрацией Панкрушихинского района Алтайского края (Заказчик).

Проектом предусмотрена установка дорожных знаков на территории с.Зыково для организации безопасного дорожного движения автотранспортных средств жителей и гостей населенного пункта.

К проекту прилагаются соответствующие ведомости, чертежи знаков индивидуального проектирования, схемы расположения средств организации дорожного движения на улицах населенного пункта, а также спецификация на средства ОДД.

Проектные решения по установке знаков выполнены в соответствии с нормативной документацией, указанной во введении к настоящему проекту.

При проведении изысканий и обработке картографических источников выявлено, что в с.Зыково имеются пять улиц — Центральная, Песчаная, Школьная (малая), Смоленская и Школьная (главная). Улица Школьная и Смоленская тянутся вдоль с.Зыково. Улицы Школьная, Центральная и Песочная идут поперек улицы Школьной. В соответствии с установленной приоритетностью улиц расставлены дорожные знаки приоритета (по ПДД РФ), на пути к школе установлены знаки пешеходный переход, а также знаки ограничения максимальной скорости. На въезде и выезде из с.Зыково проектом предусматривается установка дорожных знаков 5.23.1 и 5.24.1 Правил дорожного движения (Начало/конец населенного пункта). Общее предусмотренное количество дорожных знаков по с.Зыково — 60 шт.

Проектные решения по установке знаков выполнены в соответствии с нормативной документацией, указанной во введении к настоящему проекту.

Подпись и дата	Взам. Инв.№
	Подпись и дата

№ п/п	Номер знака по ГОСТ Р 52289- 2004	Наименование знака		Типораз- мер знака	Площадь знаков, м ² (для зна- ков ин- див. про- ектирова- ния)	Адрес (ПК+)	Требуется устано- вить (восстановить)	Количество	Месторас- положение			
1	2		3		4	5	6	7	8	9		
Улица Школьная (Урываево-Велижанка)												
Знаки приоритета												
1	2.1	Главная дорога			1	-	НПК ПК0+00	установить	1	справа		
2	2.1	Глав	ная дорога		1	-	НПК ПК4+72	установить	1	справа		
3	2.1	Глав	вная дорога		1	-	НПК ПК5+05	установить	1	слева		
4	2.4	Усту	упи дорогу		1	-	НПК проезда 2 к ул.Смоленская	установить	1	справа на съезде		
5	2.1	Глав	вная дорога		1	-	НПК ПК8+43	установить	1	справа		
6	2.1	Глав	вная дорога		1	-	НПК ПК8+88	установить	1	слева		
7	2.1	Глав	вная дорога		1	-	НПК ПК11+18	установить	1	справа		
8	2.1	Глав	ная дорога		1	-	НПК ПК11+48	установить	1	слева		
				Итого:					8			
			-		3	наки запрец	цающие					
9	3.24 Ограничение максимальной скорости				1	-	ПК4+50	установить	1	справа		

						2018/ДО/10-28-1В			
Изм.	Кол.уч	Лист	№док	Подпись	Дата	, ,			
Разраб	ботал	Новосё	лова	УЕлена	10.18		Стадия	Лист	Листов
Прове	рил	Боярин	щева	Bol	10.18	Ведомость размещения дорожных	П	1	5
Рук. гр	p.	Бояринцева Пр. 10.		10.18	знаков				
							oc	MEC»	

10	3.24	Ограничение максимальной ско- рости	1	-	ПК5+50	установить	1	слева
		Итого:					2	
		·	Зна	ки особых п	редписаний			•
11	5.19.1	Пешеходный переход	1	-	ПК4+64	установить	1	слева
12	5.19.2	Пешеходный переход	1	-	ПК4+64	установить	1	слева
13	5.19.1	Пешеходный переход	1	-	ПК4+68	установить	1	справа
14	5.19.2	Пешеходный переход	1	-	ПК4+68	установить	1	справа
15	5.19.1	Пешеходный переход	1	-	ПК5+43	установить	1	слева
16	5.19.2	Пешеходный переход	1	-	ПК5+43	установить	1	слева
17	5.19.1	Пешеходный переход	1	-	ПК5+47	установить	1	справа
18	5.19.2	Пешеходный переход	1	-	ПК5+47	установить	1	справа
19	5.23.1	Начало населённого пункта	1	0,34	ПК0+00	установить	1	справа
20	5.24.1	Конец населённого пункта	1	0,34	ПК0+00	установить	1	слева
21	5.23.1	Начало населённого пункта	1	0,34	ПК13+11	установить	1	слева
22	5.24.1	Конец населённого пункта	1	0,34	ПК13+11	установить	1	справа
		Итого:					12	
			Знаки д	ополнителы	ной информации			
23	8.2.1	Расстояние до объекта	1	-	ПК4+50	установить	1	справа
24	8.2.1	Расстояние до объекта	1	-	ПК5+50	установить	1	слева
		Итого:					2	
		Всего на улицу:					24	
				Улица Шк	ольная			
				Знаки прис	ритета			
25	2.4	Уступи дорогу	1	-	НПК ПК0+10	установить	1	слева
26	2.4	Уступи дорогу	1	-	НПК ПК5+84	установить	1	справа
		Итого:					2	

Подп.

Дата

Изм. Кол.уч Лист №док

2

		Зна	ки особых	предписаний				
27 5.19.1	Пешеходный переход	1	-	ПК3+86	установить	1	справа	
28 5.19.2	Пешеходный переход	1	-	ПК3+86	установить	1	справа	
29 5.19.1	Пешеходный переход	1	-	ПК3+90	установить	1	слева	
30 5.19.2	Пешеходный переход	1	-	ПК3+90	установить	1	слева	
	Итого:					4		
	Всего на улицу:					6		
			Улица Цен	тральная				
			Знаки при	иоритета				
31 2.4	Уступи дорогу	1	-	НПК проезда 1 к ул.Песчаная	установить	1	на съездо	
32 2.1	Главная дорога	1	-	ПК5+14	установить	1	справа	
33 2.1	Главная дорога	1	-	НПК ПК5+46	установить	1	слева	
34 2.1	Главная дорога	1	-	НПК ПК6+36	установить	1	справа	
35 2.1	Главная дорога	1	-	ПК6+78	установить	1	слева	
36 2.4	Уступи дорогу	1	-	НПК ПК12+40	установить	1	справа	
37 2.4	Уступи дорогу	1	-	НПК ПК12+85	установить	1	слева	
38 2.1	Главная дорога	1	-	НПК ПК14+90	установить	1	справа	
39 2.1	Главная дорога	1	-	НПК ПК15+28	установить	1	слева	
	Итого:					9		
	Всего на улицу:					9		
			Улица П	есчаная				
40 2.1	Главная дорога	1	-	НПК ПК3+92	установить	1	справа	
41 2.4	Уступи дорогу	1	-	НПК проезда 1 к ул. Централь- ная	установить	1	справа н съезде	
					2018/ДО/			

Подп.

Дата

Изм. Кол.уч Лист №док

3

			Знаки	дополнител	ьной информации			
		Итого:					11	
58	2.4	Уступи дорогу	1	-	НПК ПК11+86	установить	1	справа
57	2.4	Уступи дорогу	1	-	НПК проезда	установить	1	справа на съезде
56	2.1	Главная дорога	1	-	ПК10+13	установить	1	слева
55	2.1	Главная дорога	1	-	НПК ПК9+80	установить	1	справа
54	2.4	Уступи дорогу	1	-	НПК проезда к ул.Школьная	установить	1	справа на съезде
53	2.1	Главная дорога	1	-	НПК ПК7+32	установить	1	слева
52	2.1	Главная дорога	1	-	ПК6+96	установить	1	справа
51	2.4	Уступи дорогу	1	-	НПК ул.Смоленская	установить	1	справа на съезде
50	2.1	Главная дорога	1	-	ПК1+12	установить	1	слева
49	2.1	Главная дорога	1	-	НПК ПК0+86	установить	1	справа
48	2.4	Уступи дорогу	1	-	НПК ПК0+10	установить	1	слева
				Знаки пр				
		Deer o ma young y		Улица См				
		Всего на улицу:					8	
47	2.4	Уступи дорогу Итого:	1	-	к ул. Централь-	установить	8	справа на съезде
46	2.1	Главная дорога	<u> </u>	-	НПК ПК17+65 НПК проезда 2	установить	1	слева
45	2.1	Главная дорога	1	-	НПК ПК17+24	установить	1	справа
44	2.4	Уступи дорогу	1	-	НПК ПК12+10	установить	1	слева
43	2.4	Уступи дорогу	1	-	НПК ПК11+80	установить	1	справа
42	2.1	Главная дорога	1	-	ПК4+25	установить	1	слева

Подп.

Дата

Изм. Кол.уч Лист №док

2018/ДО/10-28-1В

4

П	59	8.13	Направление главной дороги	1	-	НПК ПК0+86	установить	1	справа
	60	8.13	Направление главной дороги	1	-	ПК1+12	установить	1	слева
			Итого:					2	
			Всего на улицу:					13	
			Всего по с.Зыково:					60	

Изм. Кол.уч Лист №док Подп. Дата


2018/ДО/10-28-1В


Инв. № подл.	Подпись и дата	Взам. инв. №

Местоположение	1.1	1.6	1.5	1.1	4.1	Итого:
		1.0		белый	желтый	Ил
коэф.привед. к 1.1	1	0,75	0,25	-	-	
ширина, м	0,10	0,10	0,10	-	-	
Длина, м	280	649	273	-	-	1202
Лин. км	0,280	0,649	0,273	-	-	1,202
Привед. км	0,280	0,487	0,068	-	-	0,835
Площадь, M^2	28	48,7	6,8	33,6	14,4	131,5

Изм.	Кол.уч	Лист	№док	Подпись	Дата	2018/ДО/10-2	8-2B		
Разра	ботал	Новос	ёлова	УЕлена	10.18		Стадия	Лист	Листов
Пров	ерил	Бояри	нцева	Bol	10.18	Ведомость размещения	Π		1
Отв.и	сп.	Бояри	нцева	Bol	10.18	горизонтальной дорожной разметки			
							00	ΟΟ «ΓΕΡΙ	MEC»

Дорожные ограждения и направляющие устройства слева						
Горизонтальная первая от оси разметка слева)						
Элементы дороги в плане						
Элементы дороги в продольном профиле						
с. Зыково ул. Центральная ПКО+00 — ПК5+00	* 2 3 4 5		2018/Д0/10-28 -01	ьных кого	ральная	Схема расположения технических средств Схема расположения организации дорожного движения
	0			кт ор		ма расположе организации
Горизонтальная дорожная разметка справа первая от оси				Проє		Схема
				Дата	10.18 10.18 10.18	0.18
Дорожные ограждения и направляющие устройства справа				unce	uerra (
	Условные обозначения: Примечание: 1. Знаки установлены в соответствии с ГОСТ Р 52290—2004 "Технические средства организации дорожного движения Знаки дорожные". и ГОСТ Р 52289—2004* "Технические средства организации дорожного движения". 2. М 1: 2000			Лис	Разработал Новоселова <u>Ки</u> Проверил Синицын <mark>Фи</mark> Этв. исполн Бояринцева <i>(Яв</i>	ГИП Лыгалов вет
				Изм.	Разра Прове Отв. ис	ГИП

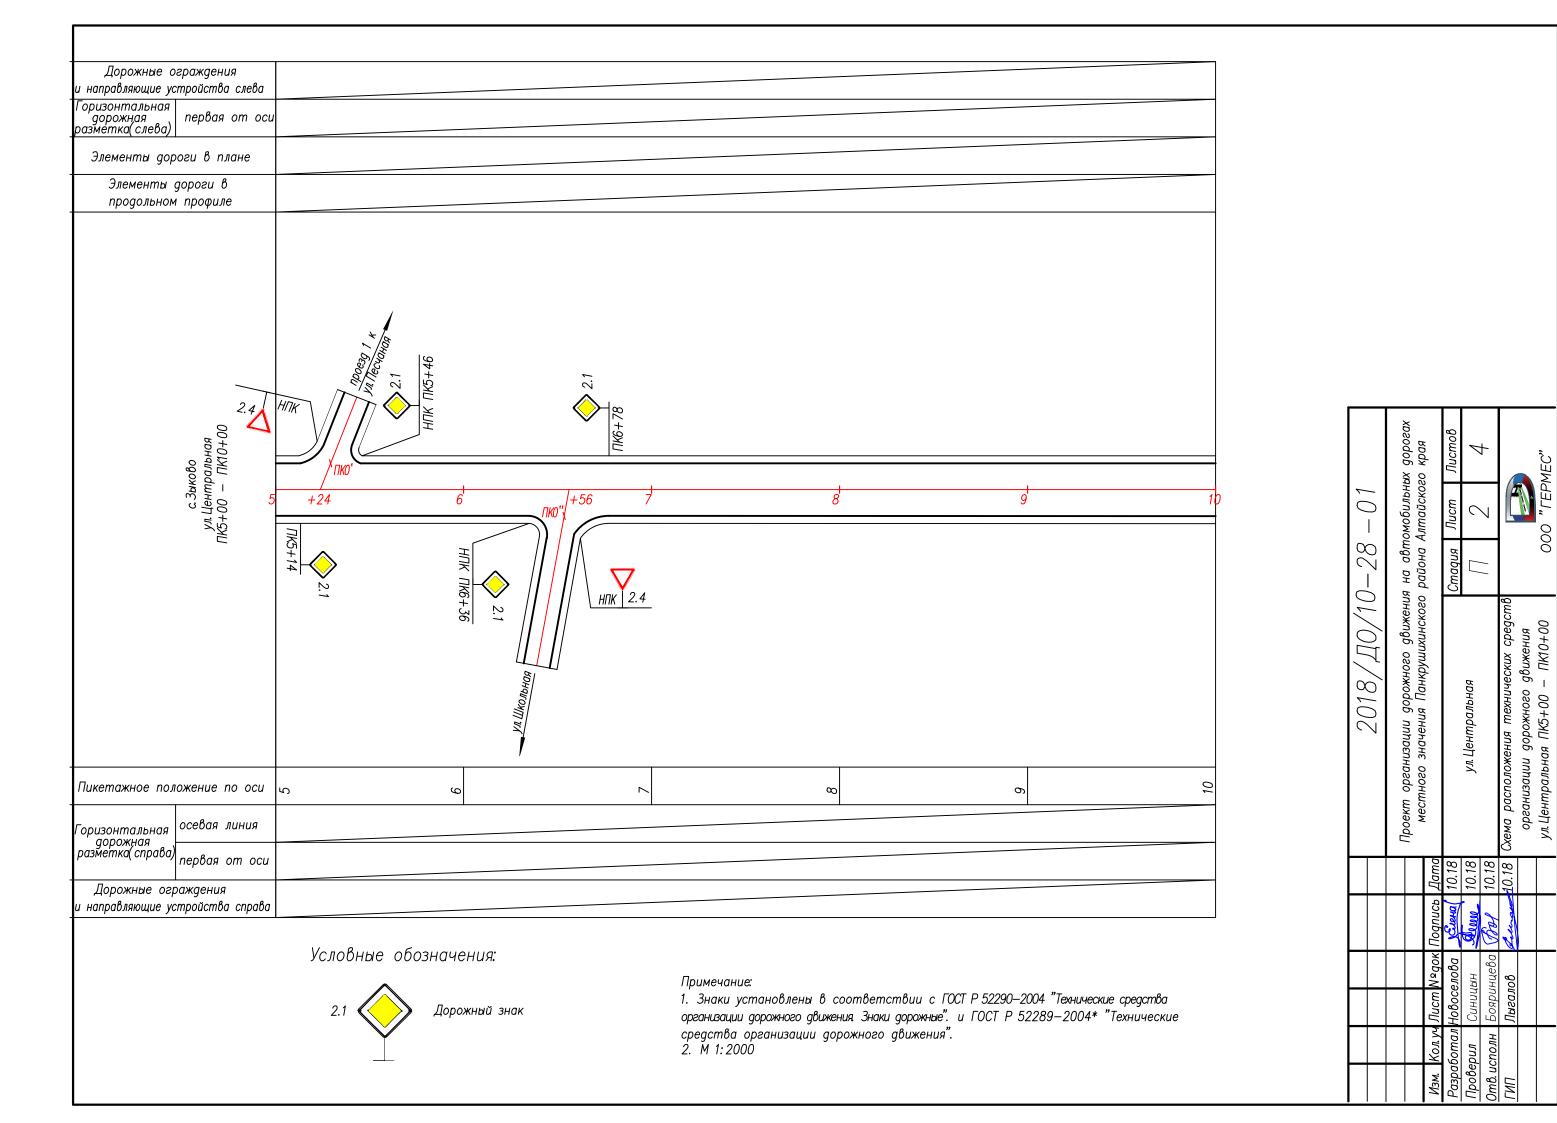

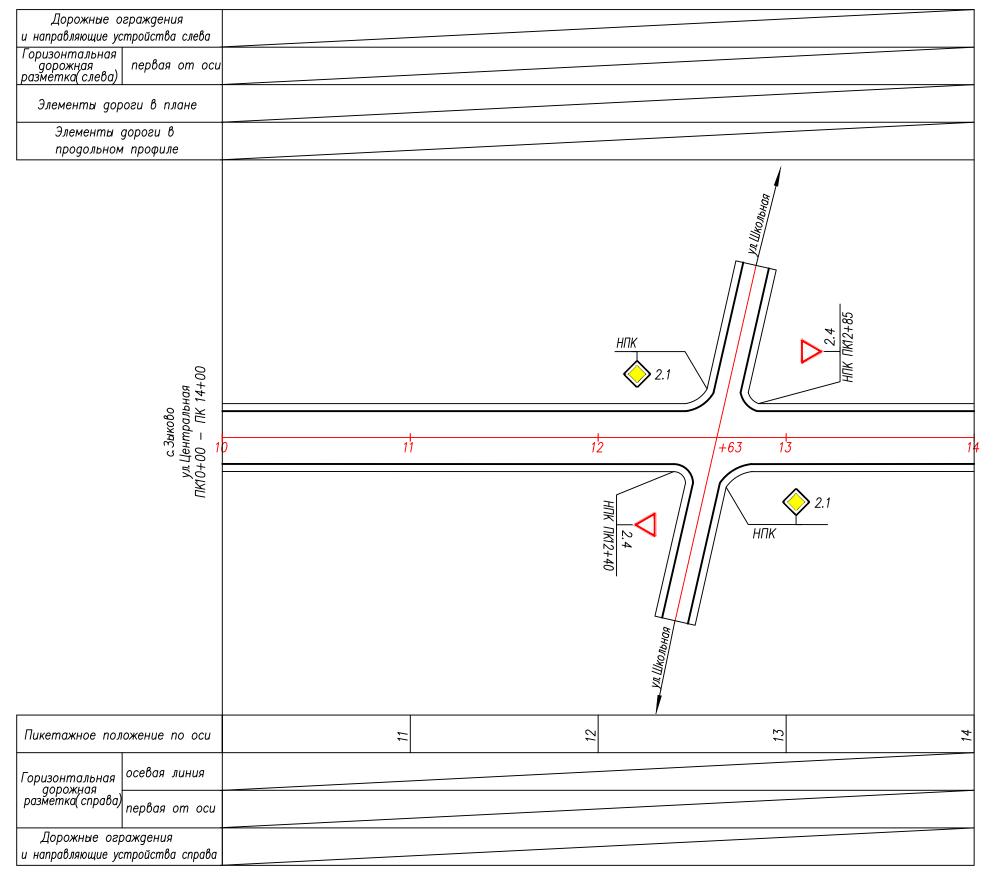


Условные обозначения:




Примечание:

1. Знаки установлены в соответствии с ГОСТ Р 52290—2004 "Технические средства организации дорожного движения Знаки дорожные". и ГОСТ Р 52289—2004* "Технические средства организации дорожного движения".
2. М 1:2000


		2000	ax goboeux	npan	Листов	V	+			OOO "FEPMEC"	
2018/Д0/10—28—01			оморильні 4 пройског	on a decree	Лист	2	\mathcal{C}				
		, A	א האסוווס א א	pagona	Стадия		/ /			00	
		monings commons mineral	проект организации дорожного доижения на астомогильных дорогах местного значения Панкриппутнукого района Аттайского края			ул. Центральная		40.18 Схема расположения технических средств	организайпи дорожного дрижения	ул. Центральная ПК10+00 — ПК14+00	
				Дата	10.18	10.18	10.18	10.18			
				Подпись	DHATS!	O COUNT	fall	Lemon			
				Кол. уч Лист № док Подпись Дата	аботал Новоселова	Синицын	Бояриниева	Лыгалов			
				Кол уч	аботал∤	уерил	нгоиэп	•			

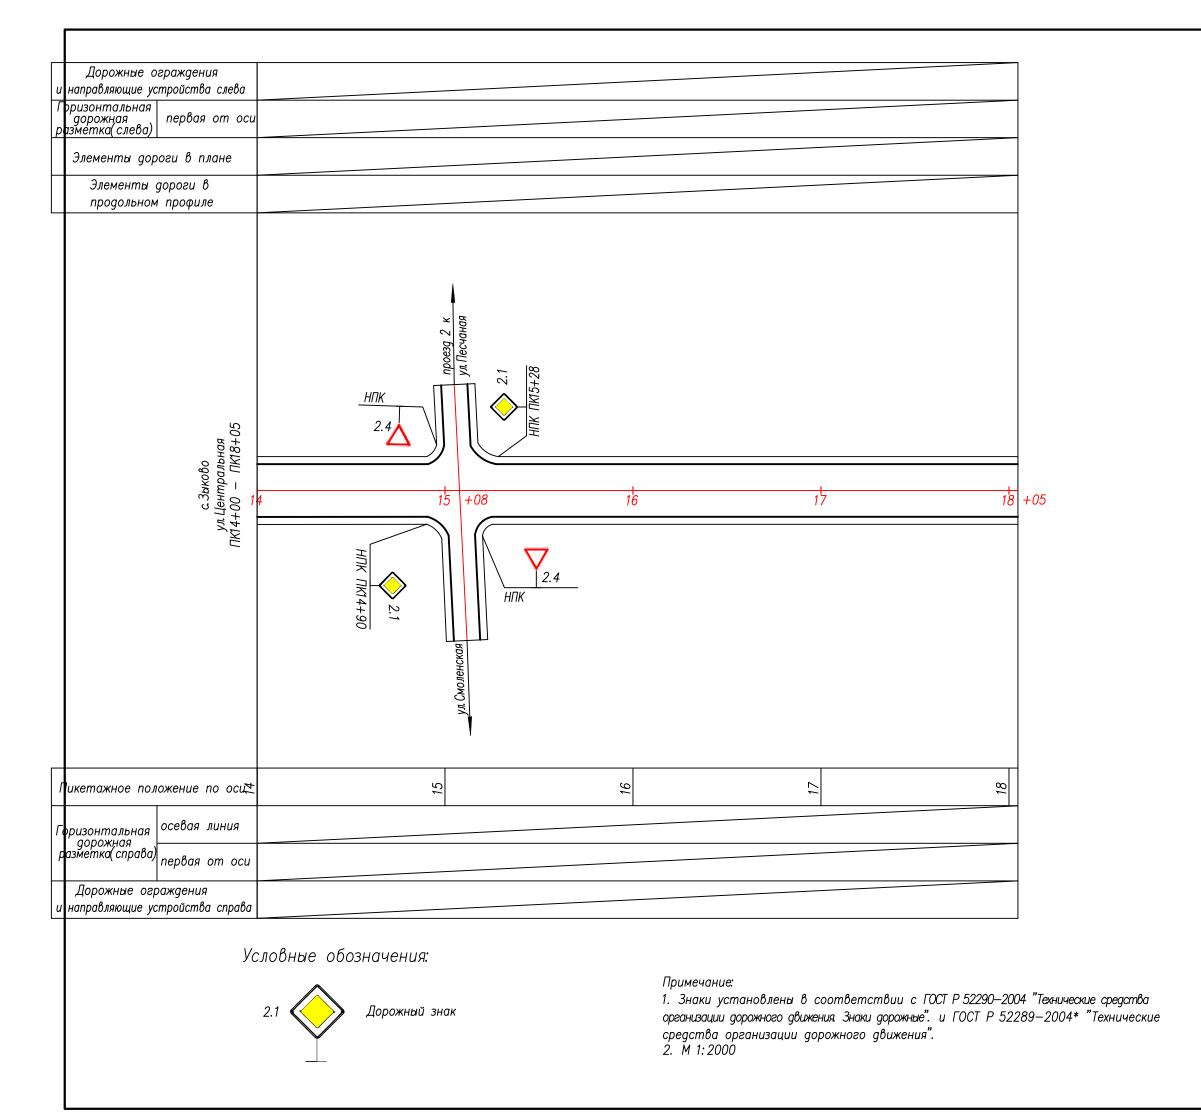


) 1		20000	xnaodob xiz	Kndy O	дошэпЦ	V	+			MEC"	
7	10		омооцирни Апрайскоя	מסאסמסווויים	исш	V	4			OOO "LEPMEC"	
	7720	a de	א אם מטוני	proppd	Стадия		//			ŏ 	
1/	10_07_01/0H/0107	monings commodes ministrations and another	проект организации дорожного доижения на автомосильнах дорогах местого задивани Панкринтингуюго района Атайского края		ул. Центральная			10.18 Схема расположения технических средств	впнэшпо дорожного дрижения	ул. Центральная ПК14+00 — ПК18+05	
				Дата	10.18	10.18	10.18	10.18			
				Подпись	DHAT S	on of the same	My	Luman			
				м. Кол.уч Лист №док Подпись	работал Новоселова	Синицын	3. исполн Бояринцева	Лыгалов			
				м. Кол.уч	∤паботал ∤	ипдэд	3. исполн	7			

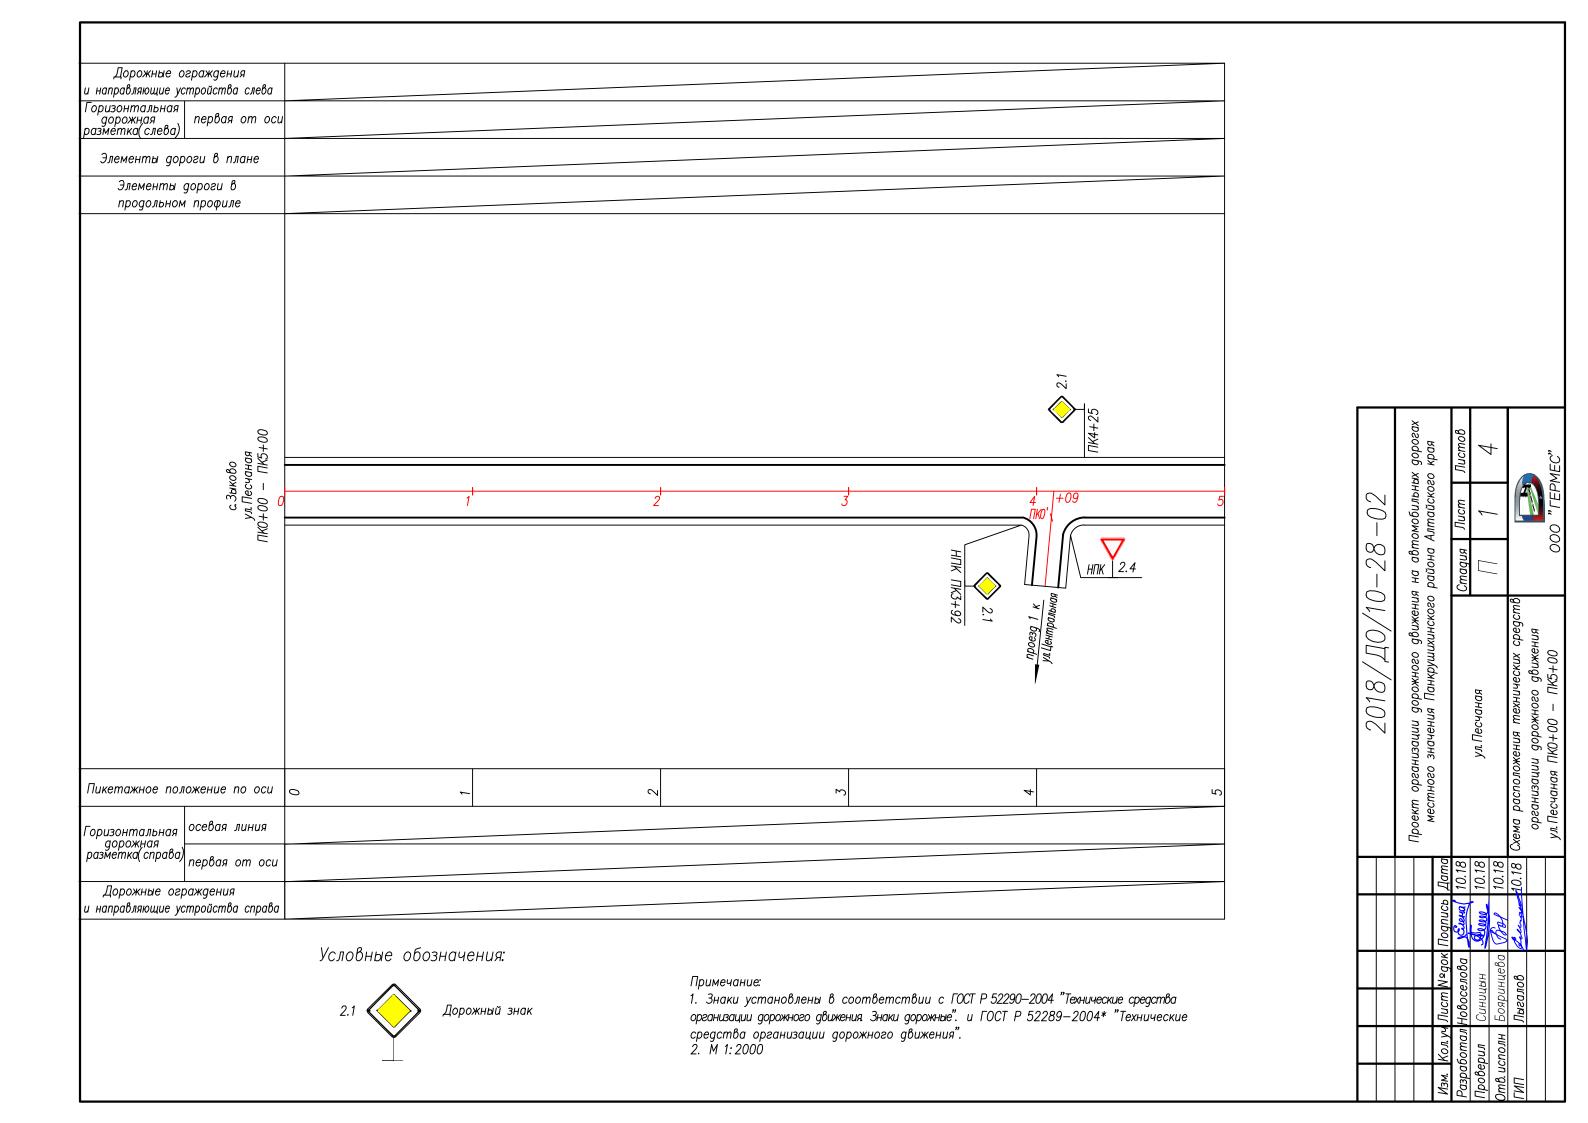



Дорожные ограждения и направляющие устройства слева						
Горизонтальная дорожная первая от оси разметка слева)						
разметка(слеоа) Элементы дороги в плане						
Элементы дороги в продольном профиле						
с Зыково ул. Песчаная ПК5+00 — ПК10+00	6 7 8 9 10	2018/Д0/10—28—02	Проект организации дорожного движения на автомобильных дорогах местного значения Панкрушихинского района Алтайского края	Стадия Лист J	P Z //	организации дорожного движения организации дорожного движения
Пикетажное положение по оси осевая линия дорожная разметка (справа)	9 7 8 2		Проект организац местного знач	ул. Пес	ужема расположени	ob nnhaenhaedo
				Дата 10.18 10.18		
Дорожные ограждения и направляющие устройства справа					1	
	Условные обозначения:			Nognuce Newal	E,	3
	Примечание: 1. Знаки установлены в соответствии с ГОСТ Р 52290—2004 "Технические средства			Лист № док Новоселова Синииын	Бояриниева Пызалов	ыедлоо
	2.1 Дорожный знак организации дорожного движения Знаки дорожные". и ГОСТ Р 52289—2004* "Технические средства организации дорожного движения". 2. М 1: 2000			Изм. Koл.yч Л Разработал Но Проверил	Отв. исполн Б	

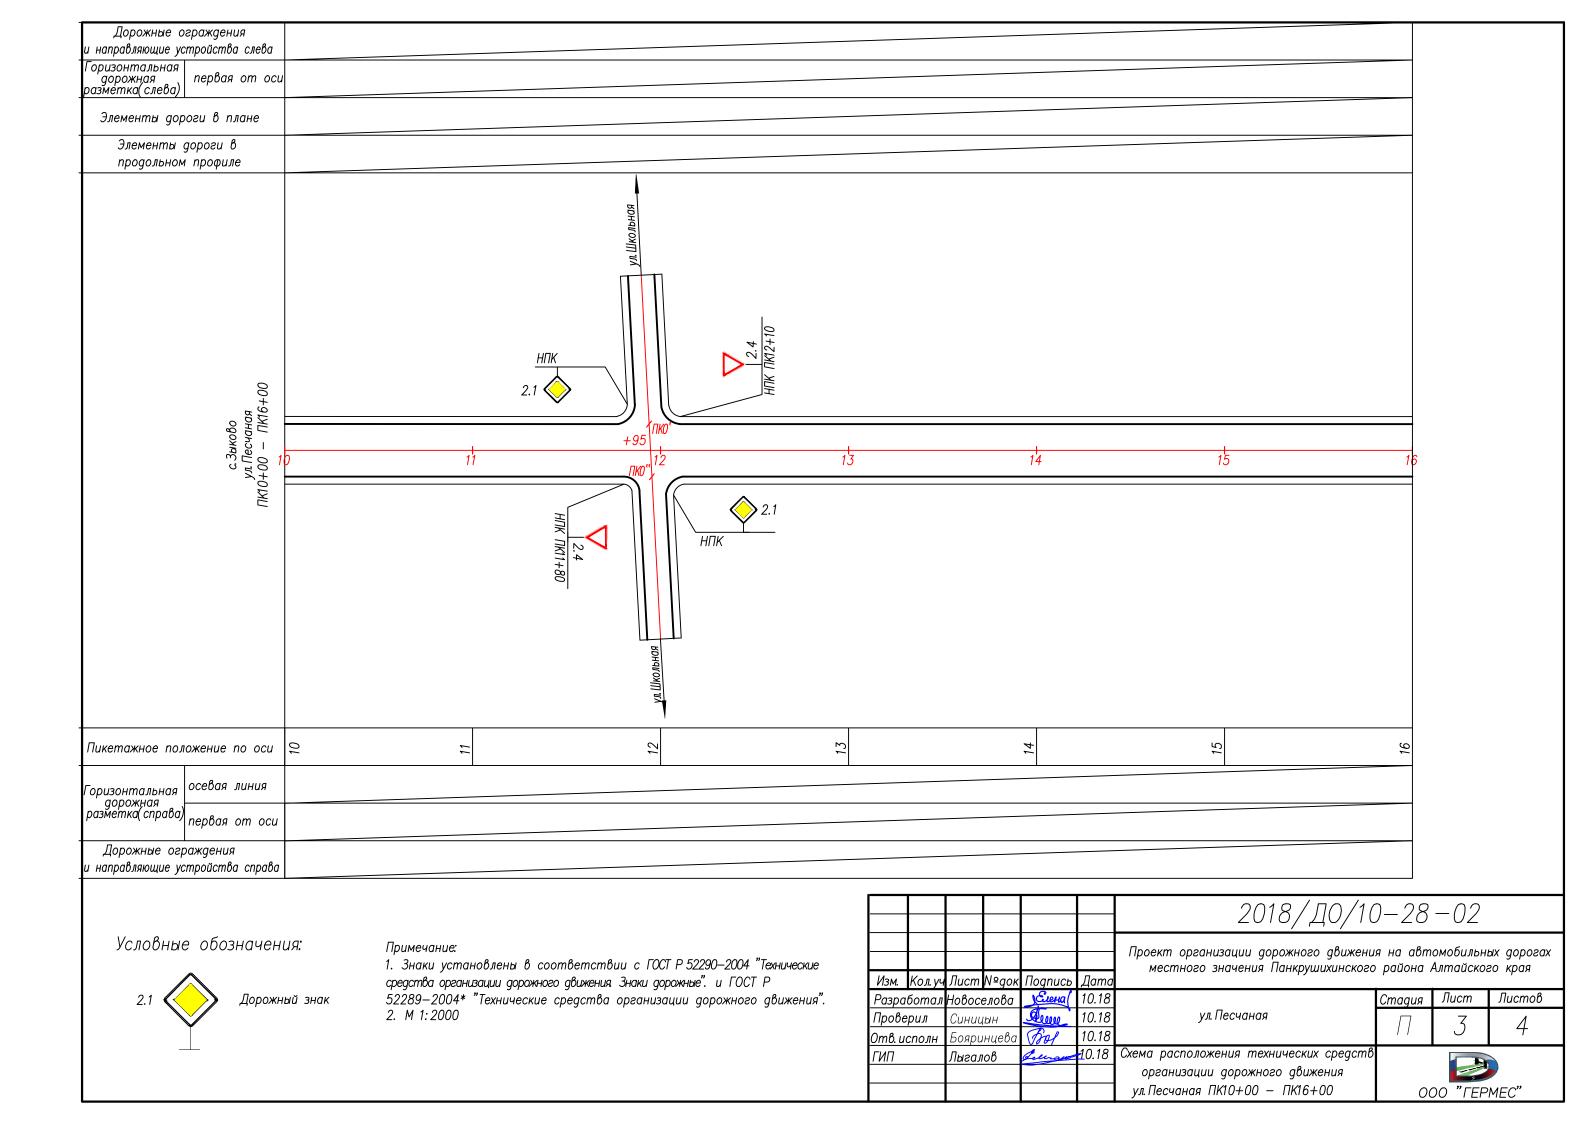



Дорожные ограждения и направляющие устройства слева		
Горизонтальная дорожная первая от оси разметка(слева)		
Элементы дороги в плане		
Элементы дороги в продольном профиле		
с. Зыково ул. Песчаная ПК16+00 — ПК21+75	<u>11M7+655</u> 2.1	
Зыково Песчанс О — ПК	17 +35\ 18 19 20 21 +7	75
2 2 YA.1 K16+00		
	HILL 2.4 HILL 2.4 HILL 2.4	
Пикетажное положение по оси	12 So	
Горизонтальная осевая линия		
Горизонтальная осевая линия дорожная разметка(справа) первая от оси		
Дорожные ограждения и направляющие устройства справа		
	2018/Д0/10	-28-02
Условные обозначения:	Примечание: 1. Знаки установлены в соответствии с ГОСТ Р 52290—2004 "Технические средства организации дорожного движения Знаки дорожные". и ГОСТ Р Изм. Кол.уч Лист № док Подпись Дата Проект организации дорожного значения Панкрушихинского изм. Кол.уч Лист № док Подпись Дата	на автомобильных дорогах
2.1 Дорожный		Стадия Лист Листов 1 4 4
	ГИП Лыгалов Система расположения технических средств организации дорожного движения ул. Песчаная ПК16+00 — ПК21+75	ООО "ГЕРМЕС"

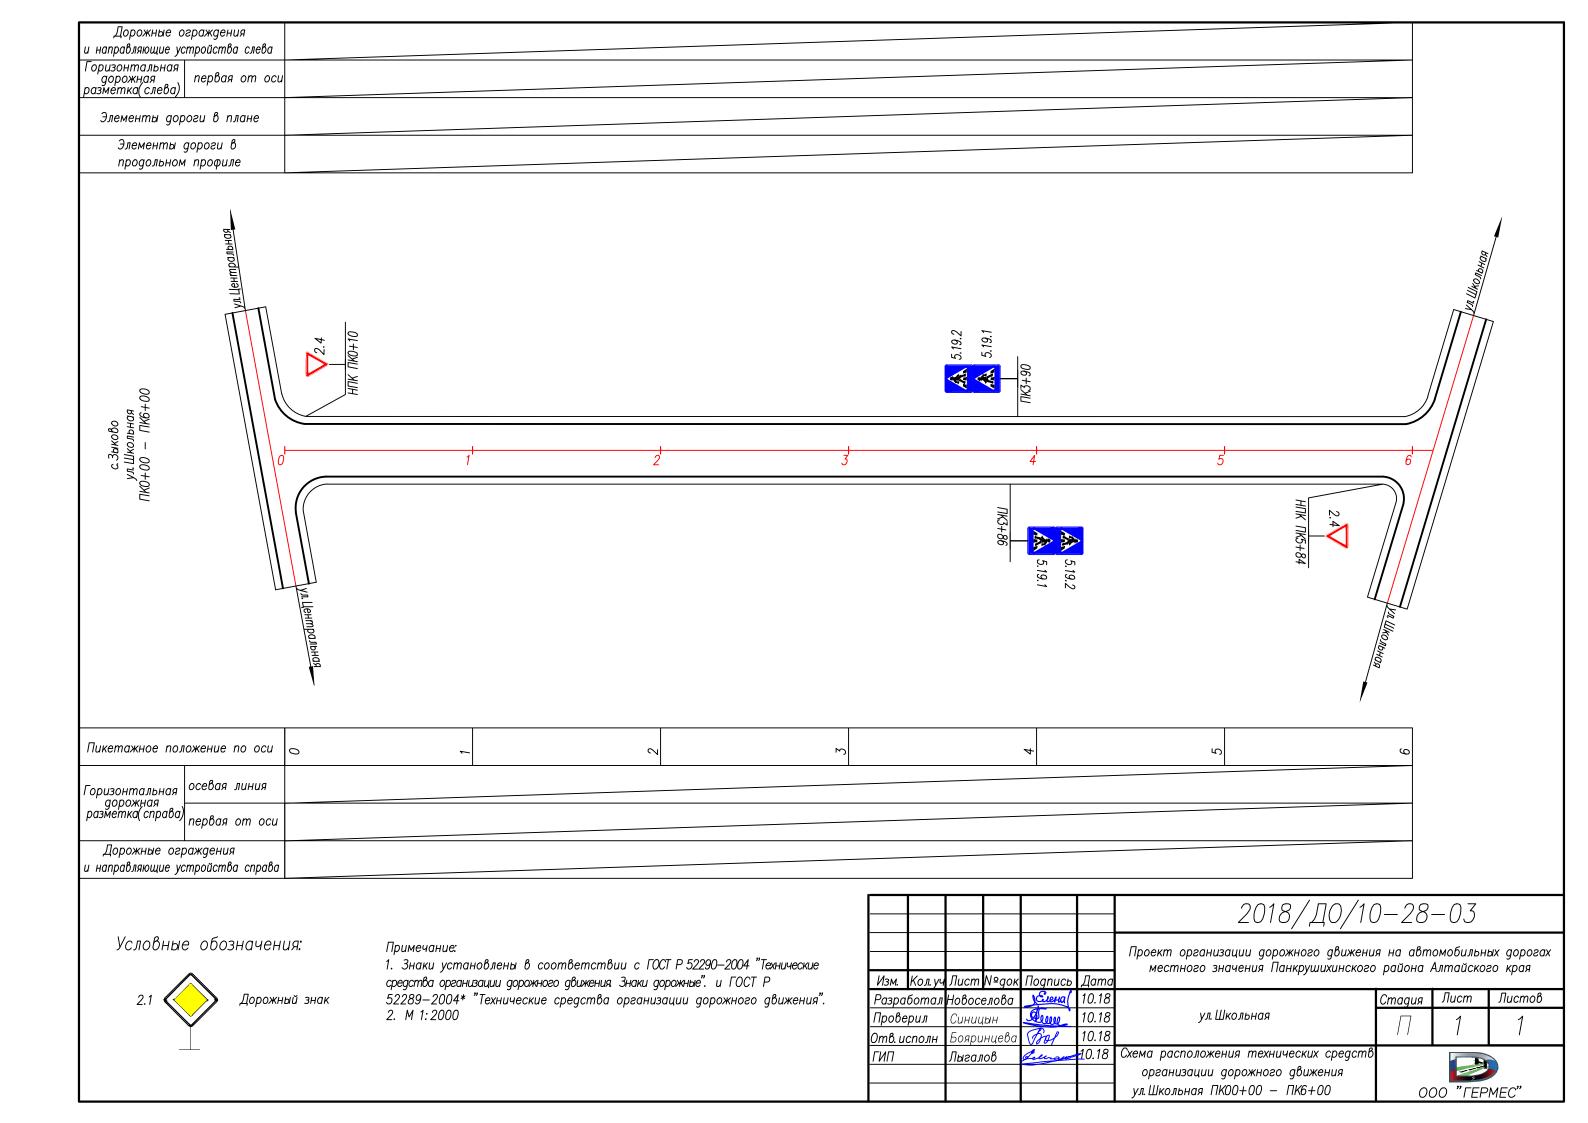


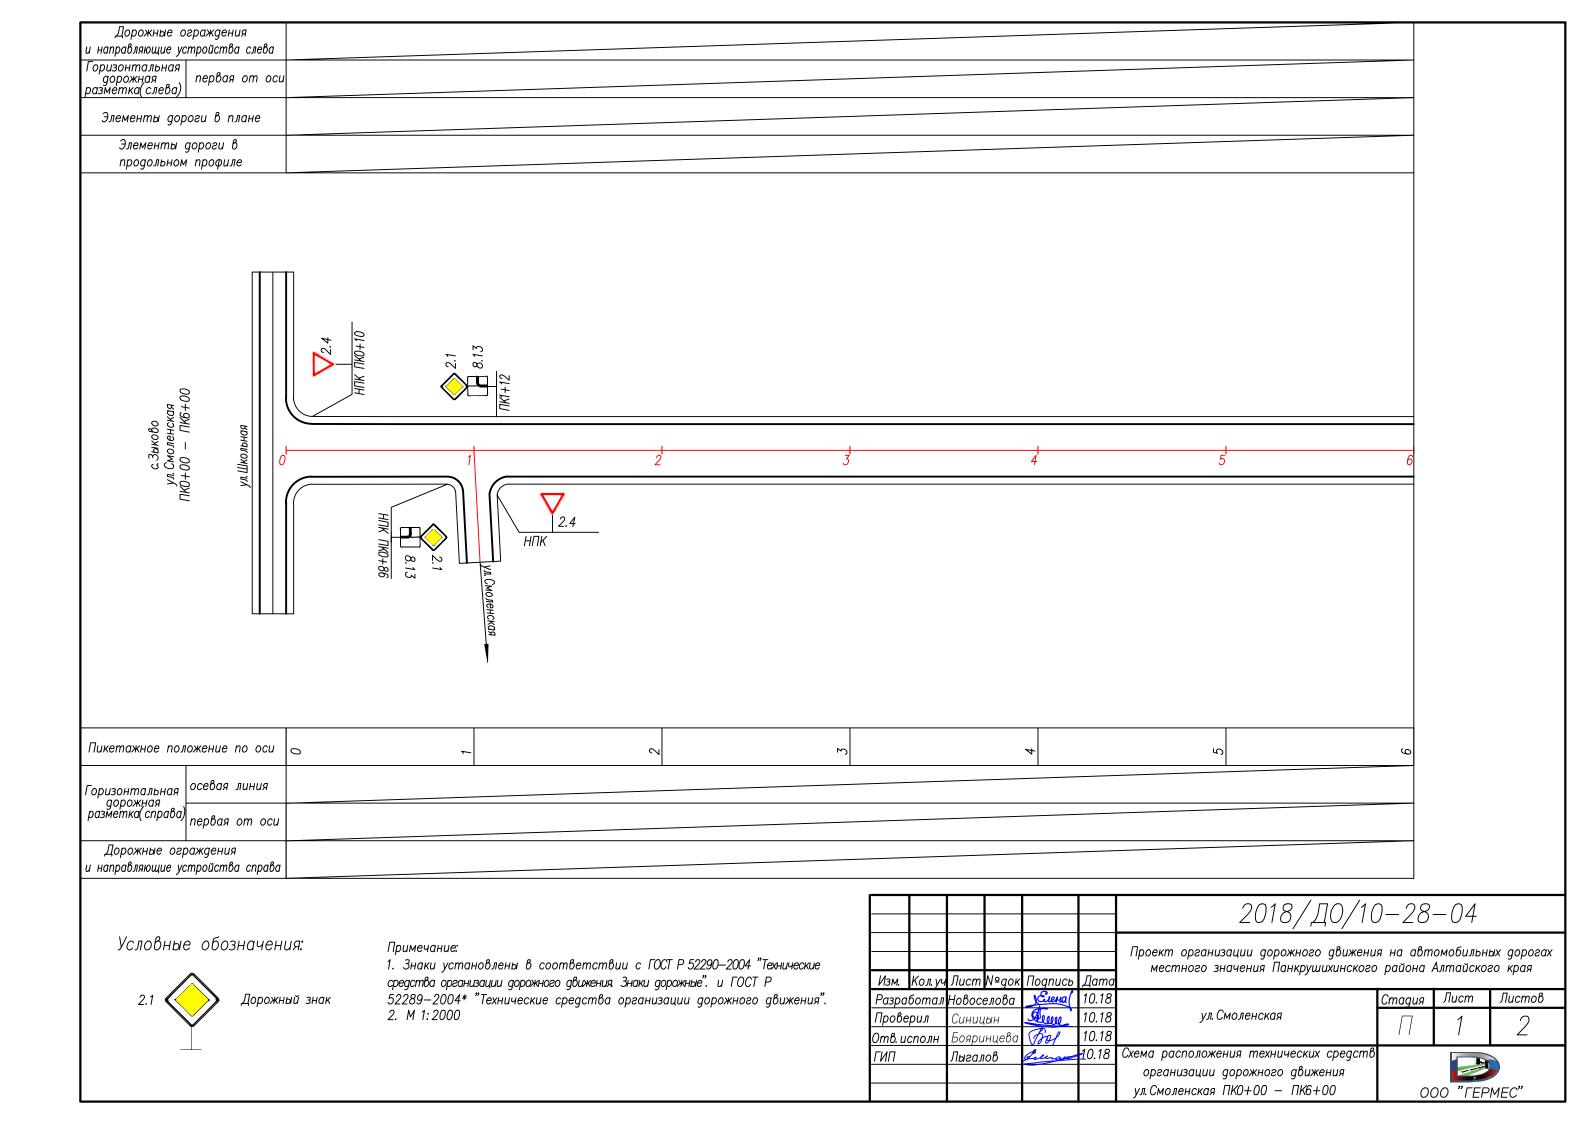

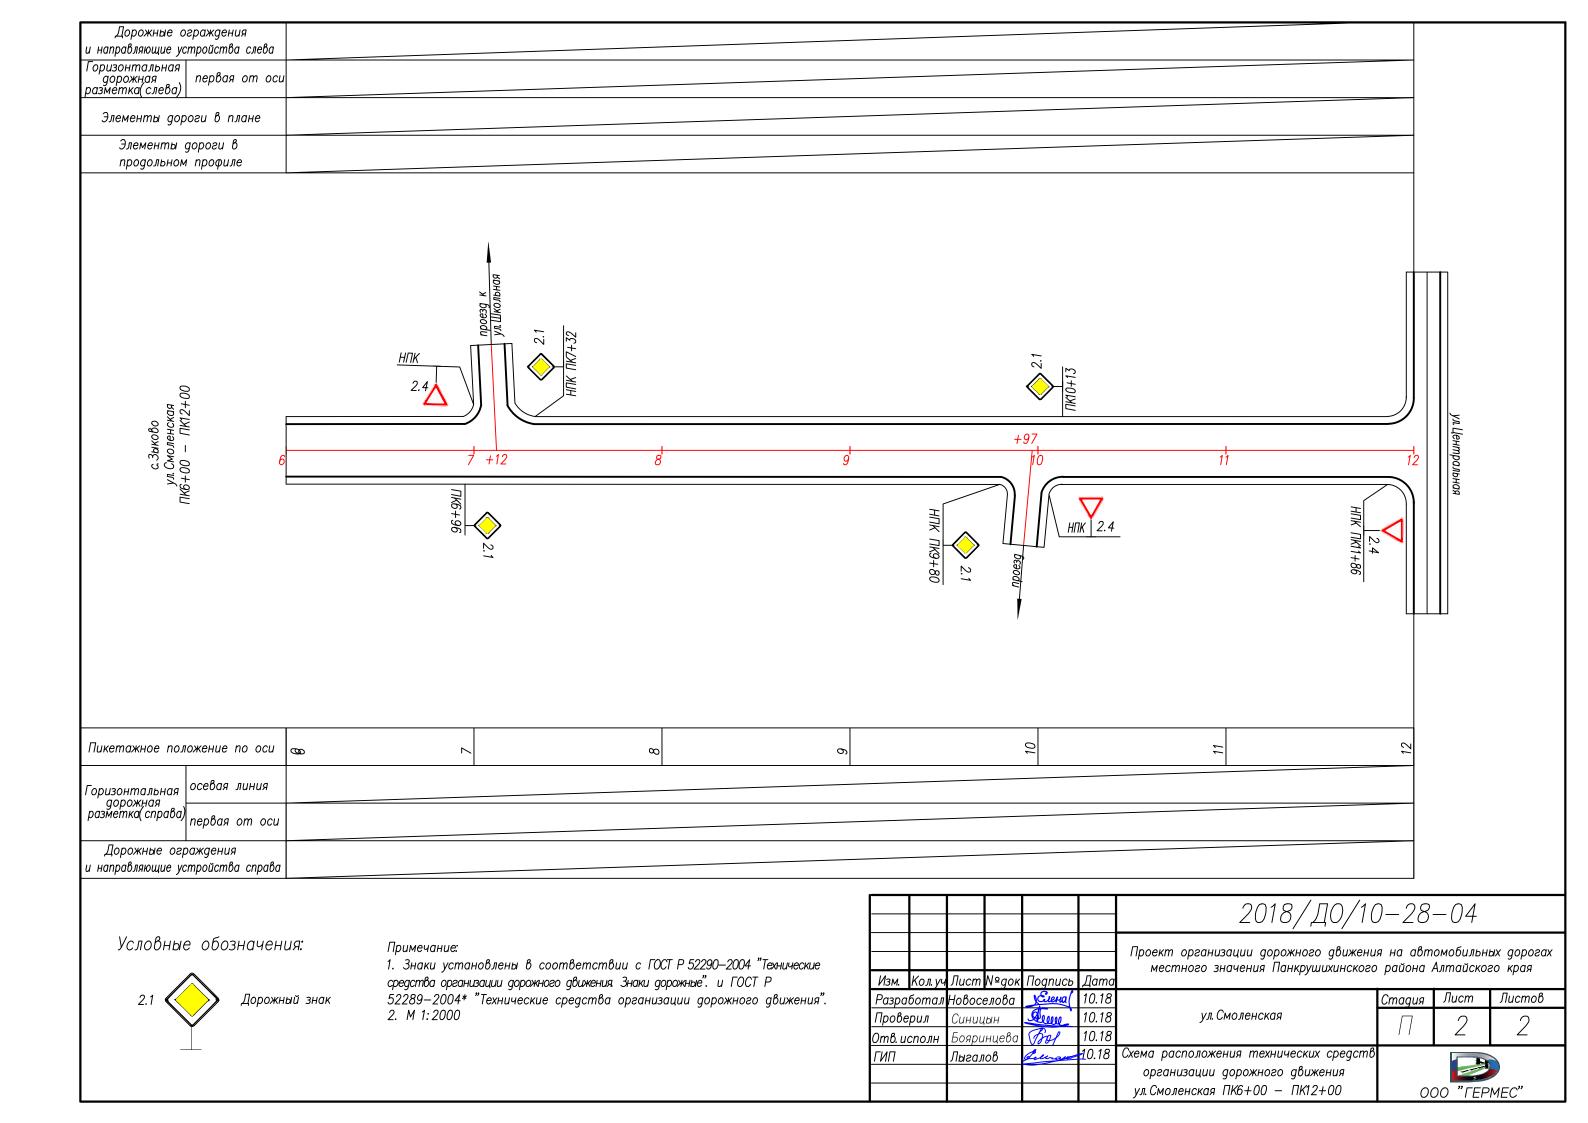

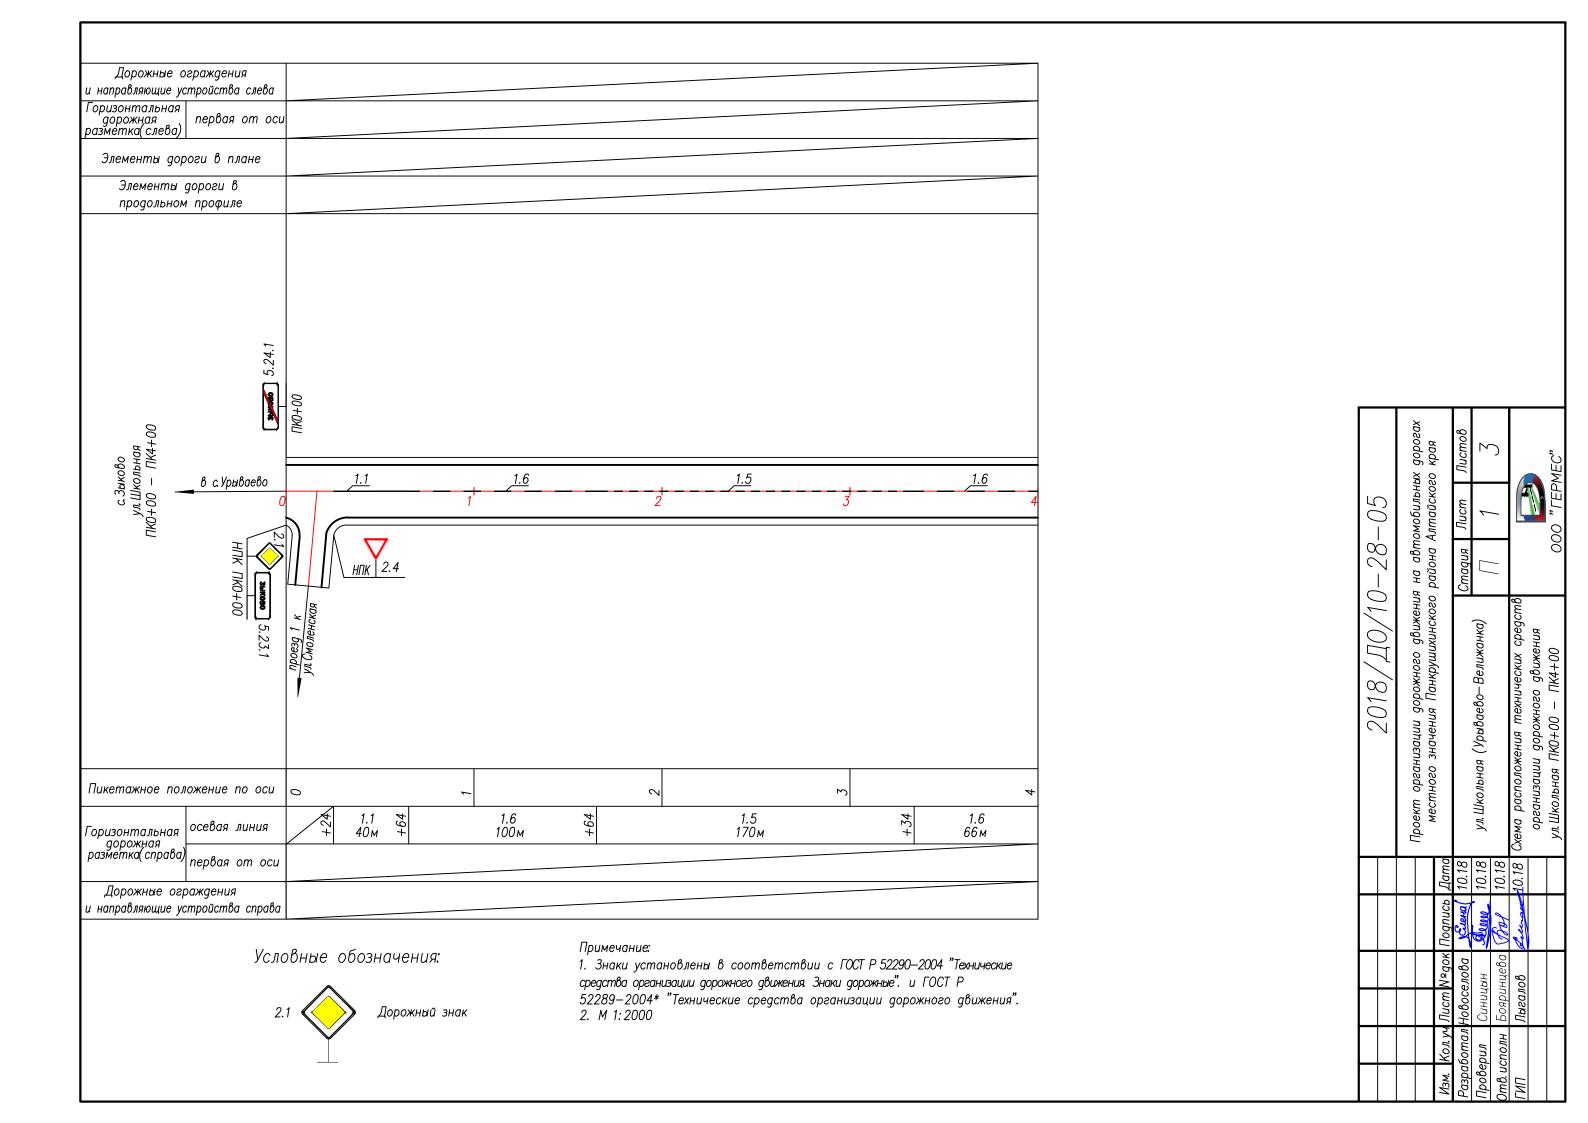

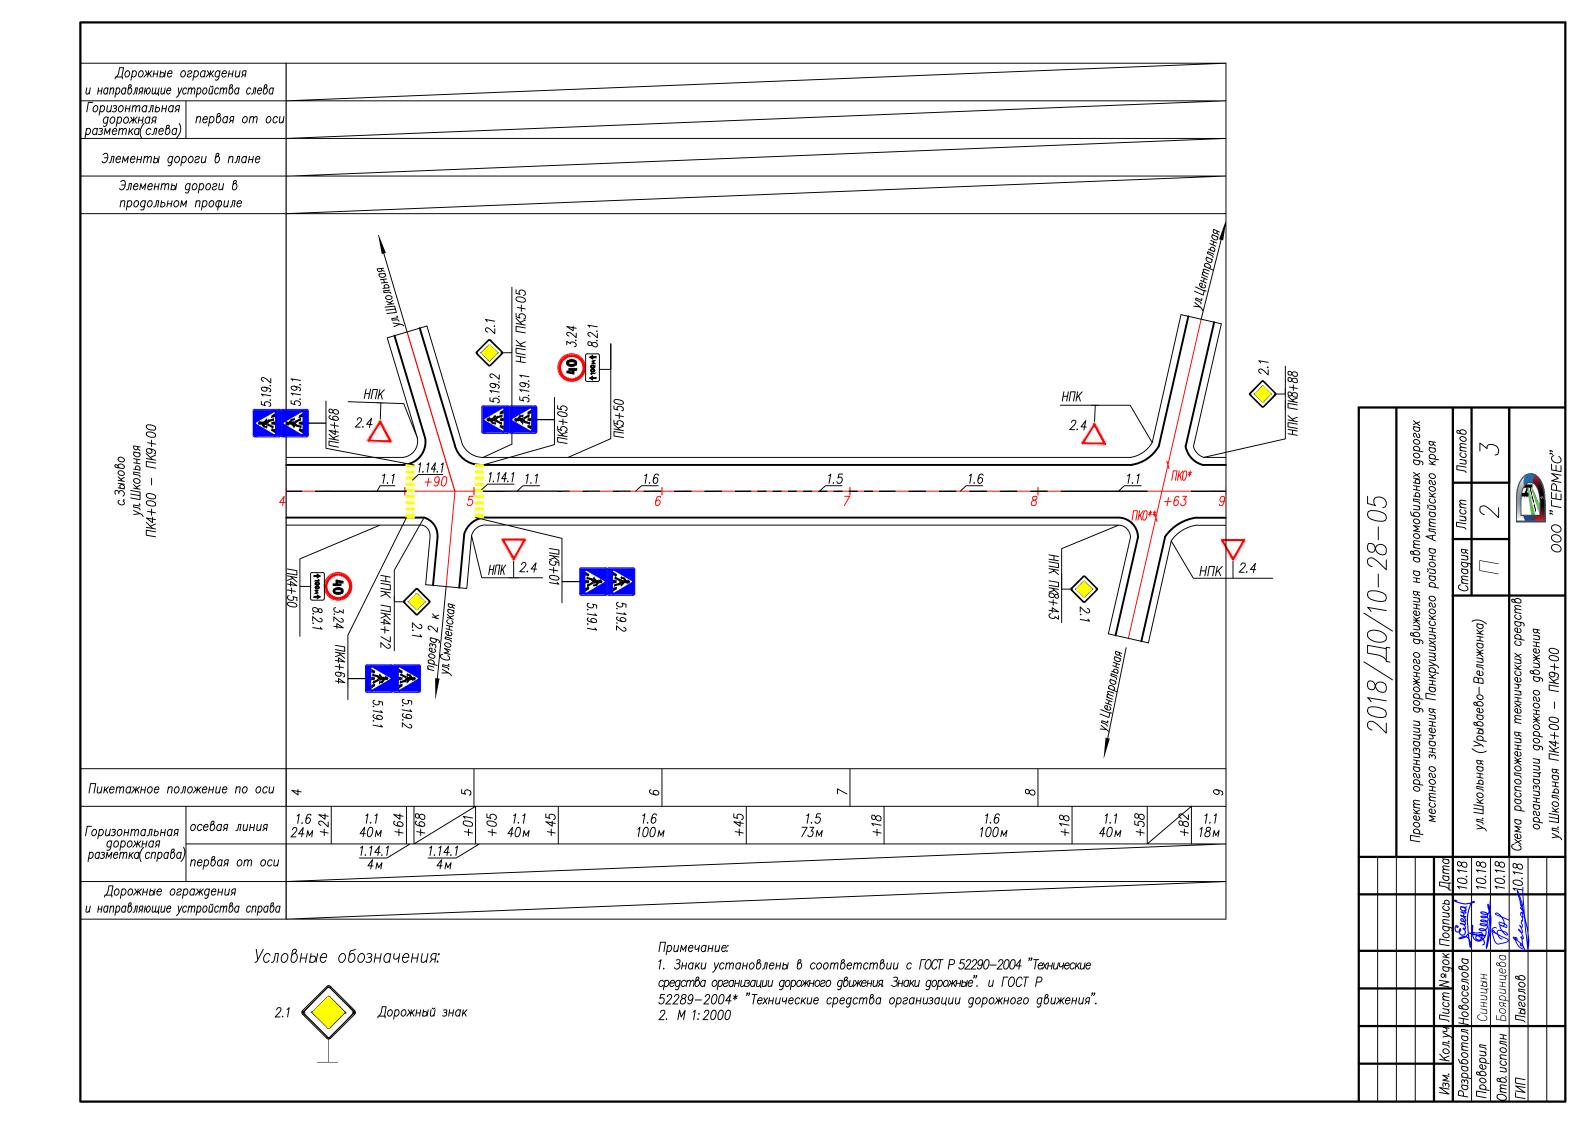

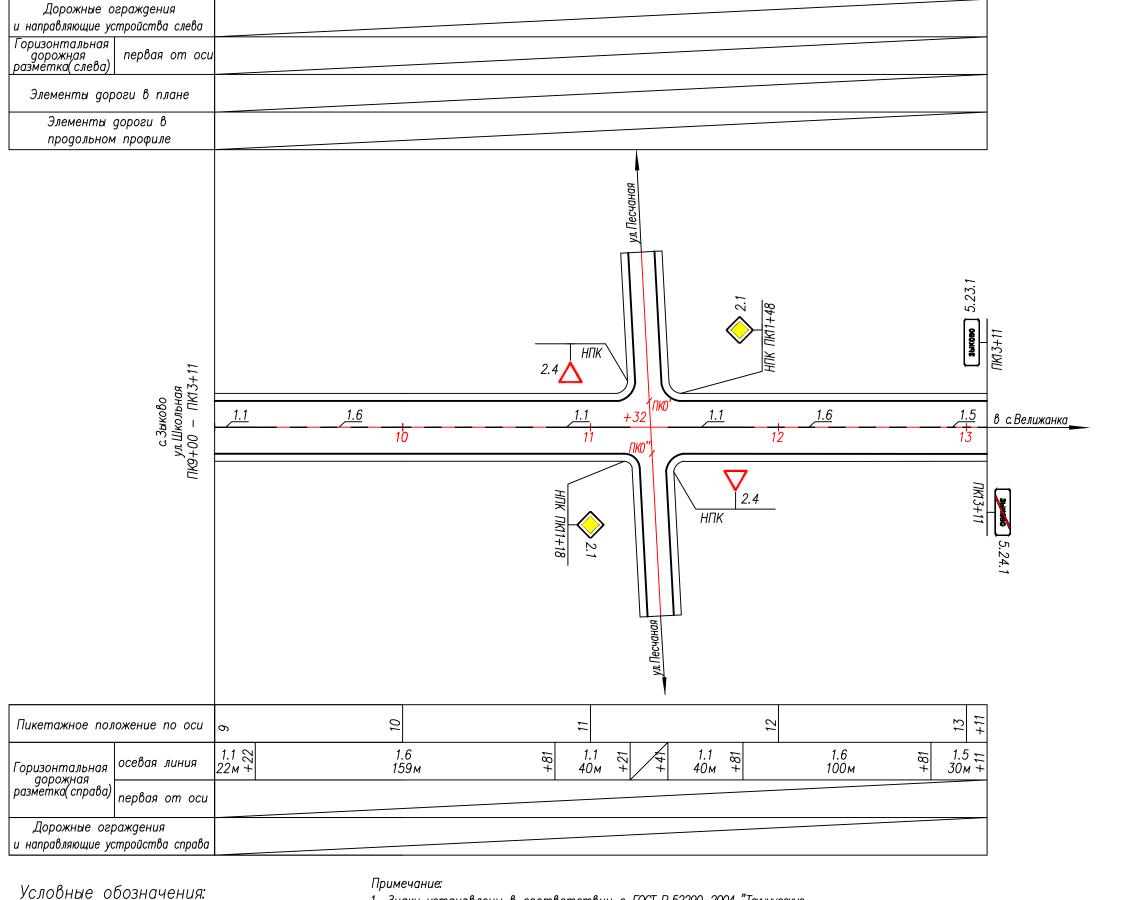



Дорожный знак

1. Знаки установлены в соответствии с ГОСТ Р 52290—2004 "Технические средства организации дорожного движения Знаки дорожные". и ГОСТ Р 52289-2004* "Технические средства организации дорожного движения". 2. M 1:2000


		обильных дорогих	ווממכיטכנט אסמא	Лист Листов	2 2	ر ا			DOO "FFPMFC"
7	See See	на аотпом	שמסטטק	Стадия		/ /			000
00 07 01/04/0107	g	проект организации дорожного доижения на аотоморильных дорогах местного значения Панкоминканского района Аттайского края	שניכוווחטפט שנישהשא וומחקל) שמאמחניאספט		ул. Школьная (Урываево—Велижанка)		40.18 Схема расположения технических средств	организации дорожного движения	ул. Школьная ПК9+00 — ПК13+11
			Дата	10.18	10.18	10.18	10.18		
			^е док Подпись Дата	/динас	Acono.	Jall	Leunan		
			1>	елова	Синицын	Бояриниева	Лыгалов		
			Изм. Кол.уч Лист	Разработал	Проверил	Отв. исполн Боярини	ПИП		

Спецификация дорожных знаков

Oncut	фикиция дорожных зникоо					
Поз.	Обозначение	Наименование		Кол-во	Масса ед., кг	Примечание
		Щитки				
		2.1 B-	600	23	5,36	
		2.4 A-	700	15	3,10	
1	ГОСТ 52290—2004	3.24 D-	600	2	4,22	
		5.19.1; 5.19.2 B-	600	12	5,36	
		5.23.1; 5.24.1 1000x	340	4	5,10	
		8.2.1 300x	600	2	2,73	
		8.13 B-	600	2	5,36	
		Стойки				
2	т. п. 3.503.9—80.1—4НИ	CKM 1.30		4	8,2	
	116160.000.0	CKM 1.35		44	9,6	
		CKM 2.35		2	13,0	
		<u>Детали крепления</u>				
3	m. n. 3.503.9-80.1-3	N 2		44	0,436	
	111.11.0.000.0	N 3		4	0,473	
		N 3		4	1,178	
4		Фундаменты				
4	т. n. 3.503.9—80.1—13НИ	Фундамент Ф1		4	850	кг
5	m.n.3.503.9-80.1-2	Бетон омоноличивания В15	(0,312	0,078	M ³
	l.					

Марки стоек Металлические стойки	Н,
CKM 1.30	1,0
CKM 1.35	1,0
CKM 2.35	1,2

Схема дорожного знака

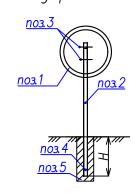

Примечание:

1. Установку дорожных знаков выполнить в соответствии с требованиями ГОСТ Р 52289—2004.

,													
						2018/Д0/10-28-06							
Изм	Колуч	Пист	Νοαοκ	Подпись	Лата	местного значения Панкрушихинского	Проект организации дорожного движения на автомобильных дорогах местного значения Панкрушихинского района Алтайского края						
	тол. у ч пботал			_	10.18		Стадия		Листов				
Прове Отв. и	ерил сполн	Синии Бояри		Bol .	10.18 10.18	с. Зыково	П	1	1				
ГИП		Лыгал		Selvan	10.18	Спецификация к схеме расположения технических средств организации дорожного движения	00	PMEC"					



Примечание к знаку 5.23.1

Номер знака: 5.23.1 Начало населенного пункта Щит: УЗДП—1 1000 х 340 мм

Фон: Белый


Площадь: 0.34 кв м

Масса: 5.1 кг

Масштаб: 1 : 10

Таблица используемых букв и символов знака 5.23.1

Буква	Высота	Ширина	Левый	Правый	Сокр.
или	прописной	литерной	полу—	полу—	литерная
символ	буквы	площадки	пробел	пробел	площадка
В	100	92	13	7	ga
3	100	88	5	10	ga
K	100	99	12	7	ga
0	100	99	10	10	ga
Ы	100	121	13	13	ga

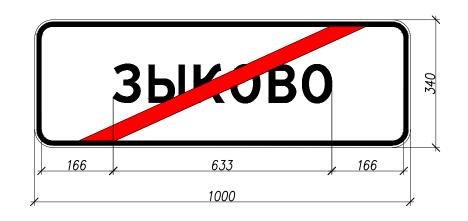

Примечание к знаку 5.24.1

Номер знака: 5.24.1 Конец населенного пункта Щит: УЗДП—1 1000 х 340 мм

Фон: Белый

Площадь: 0.34 кв м

Масса: 5.1 кг

Масштаб: 1 : 10

Таблица используемых букв и символов знака 5 24 1

מנטווטונטו מבווטווט	Таолица используемых оуко и симоолоо знака 5.24.1											
Буква	Высота	Ширина	Левый	Правый	Сокр.							
или	прописной	литерной	полу—	полу—	литерная							
символ	буквы	площадки	пробел	пробел	площадка							
В	100	92	13	7	ga							
3	100	88	5	10	ga							
K	100	99	12	7	ga							
0	100	99	10	10	ga							
Ы	100	121	13	13	ga							

						2018/Д0/10-28-07						
<u></u>	Кол. уч	Лист	N∘gok	Подпись	Дата	Проект организации дорожного движения на автомобильных дорогах местного значения Панкрушихинского района Алтайского края						
Разро	аботал	Новос	елова	УЕлена	10.18	Дорожные знаки "Начало населенного пункта",	Стадия	Лист	Листов			
Пров	ерил	Синиц	(ЫH	Aun .	10.18		П	1	1			
0тв. ι	ісполн	Бояри	інцева	Bol	10.18	5.23.1 u 5.24.1	1 1	1	1			
ГИП		Лыгал	10в	Lelinger	10.18	Знаки индивидуального проектирования	000 "FEPMEC"					
						5.23.1 u 5.24.1						